



1階平面図 1:100

| 品名 | 仕様 | 数量 | 単位 | 備考 |
|------------|---|----|----|----|
| 小便器 | U-307C 1-GOPX (付風呂一式) | 2 | 個 | 新設 |
| 洋風大便器 | CS430 SS431BABL YC290 | 1 | 個 | 新設 |
| 湯沸器 | RUS-S1JTX 可10管2φ (G-333) 強化2"外寸(L=300) | 1 | 台 | 新設 |
| 2"φ"2"集合装置 | 2本立て (50KG×2本) 自動切換式 1"2"発生量10KG/H 転倒防止付共 | 1 | 台 | 新設 |

| 記号 | 仕様 | 数量 | 単位 | 備考 |
|-------|---|----|----|------|
| ① | 冷房能力 30,000 kcal/h, 送風機仕様 3.75kw×2, 送風機仕様 1.5kw (吊) | 3 | 台 | 撤去処分 |
| ② | 冷房能力 15,000 kcal/h, 送風機仕様 3.75kw, 送風機仕様 0.75kw (吊) | 3 | 台 | 撤去処分 |
| ③ | 冷房能力 9,000 kcal/h, 送風機仕様 2.2kw, 送風機仕様 0.2kw (吊) | 3 | 台 | 撤去処分 |
| ④ | 冷房能力 3,550 kcal/h, 送風機仕様 2.2kw | 3 | 台 | 撤去処分 |
| ⑤ | 冷房能力 1,600 kcal/h, 送風機仕様 100w (吊) | 3 | 台 | 撤去処分 |
| パンプ | 送風機仕様 300w, 送風機仕様 0.75kw, 送風機仕様 390V/min | 1 | 台 | |
| 冷水ポンプ | 送風機仕様 300w, 送風機仕様 0.75kw, 送風機仕様 390V/min | 1 | 台 | |

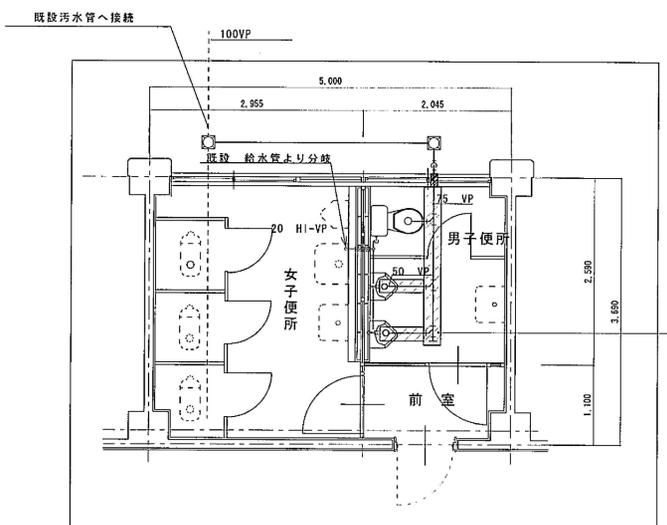

便所改修詳細平面図 1:50

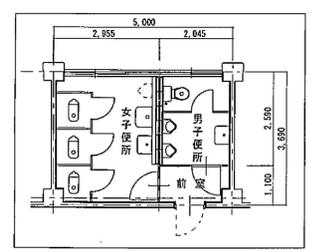




便所改修平面図 1:100

| 仕様 | 福山市支給品 | |
|---------|-------------------------|-------------------------|
| | AC-1 | AC-2 |
| 型式 | 空冷式全'レ'IT737 シックル (床置型) | 空冷式全'レ'IT737 シックル (天吊型) |
| 冷房能力 kW | 10.0 | 10.0 |
| 暖房能力 kW | 11.2 | 11.2 |
| 圧縮機 kW | 3.0 | 3.0 |
| 送風機 | 室内機 W | 115 |
| | 室外機 W | 140 |
| 電源 | 3φ-200V | 3φ-200V |
| 参考品番 | SVYJ112 | FDEJ112HD2 |
| 取付位置 | 1階 会議室 4HP 付付 | 1階 事務室 4HP 三愛重工 |
| その他 | 室外機転倒防止共 | 室外機転倒防止共 |
| 台数 | 1 | 1 |




別金工事一覧表
本設計図面内の下記に別金工事あり


| | | |
|---------|-------------------------------------|----|
| 尿浄化槽 | J1S16 [㎡] | 1式 |
| 中圧温水ボイラ | 240,000kcal/h | 1基 |
| 温水循環ポンプ | 45A×500%×16m×2.2kw | 1台 |
| 膨張水槽 | 600×600×900H | 1基 |
| 水圧センサー | 100ℓ | 1点 |
| 水圧キヤホン | 10A×7.5m×30%/cm ² ×0.2kw | 1台 |
| 水圧地下タンク | 1,900ℓ | 1基 |

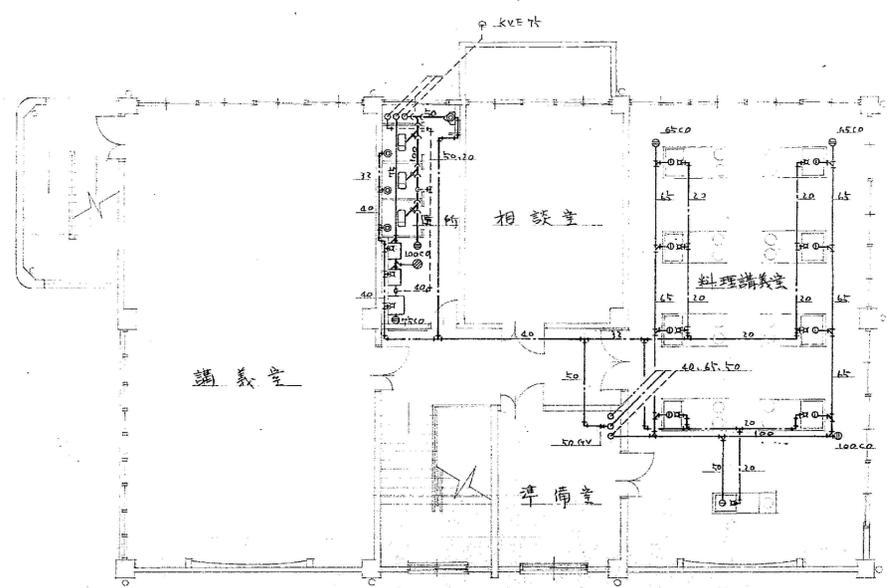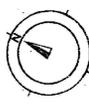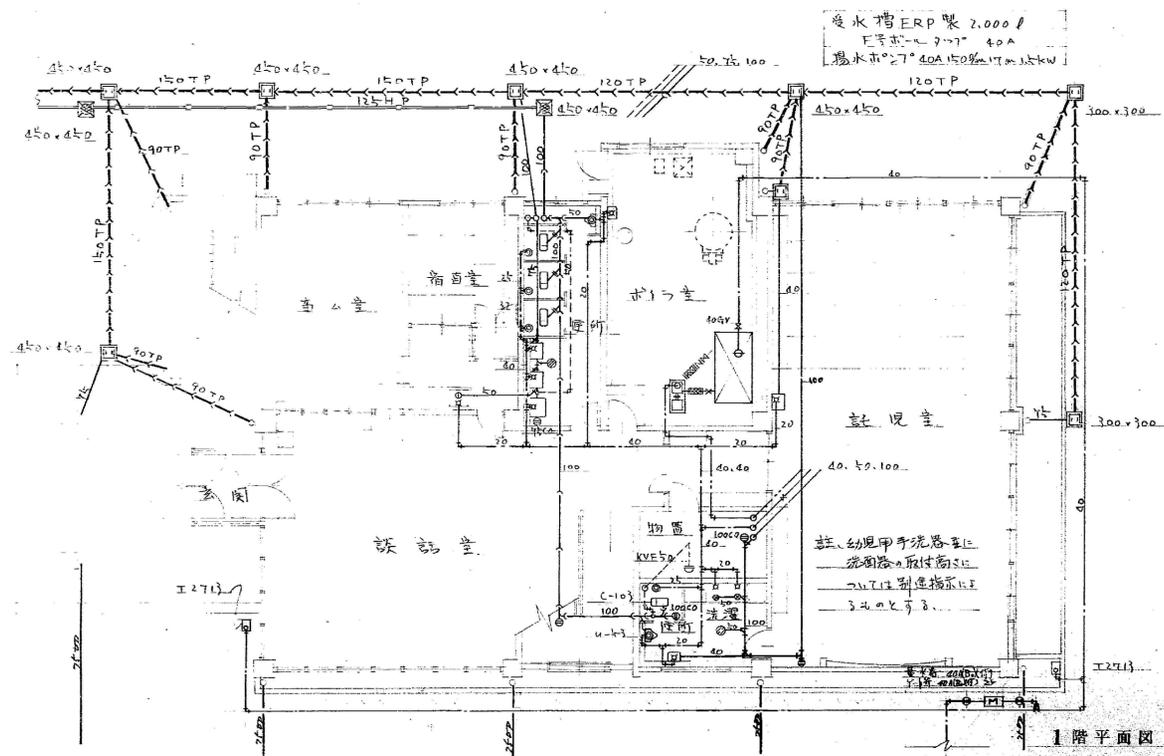

3階平面図



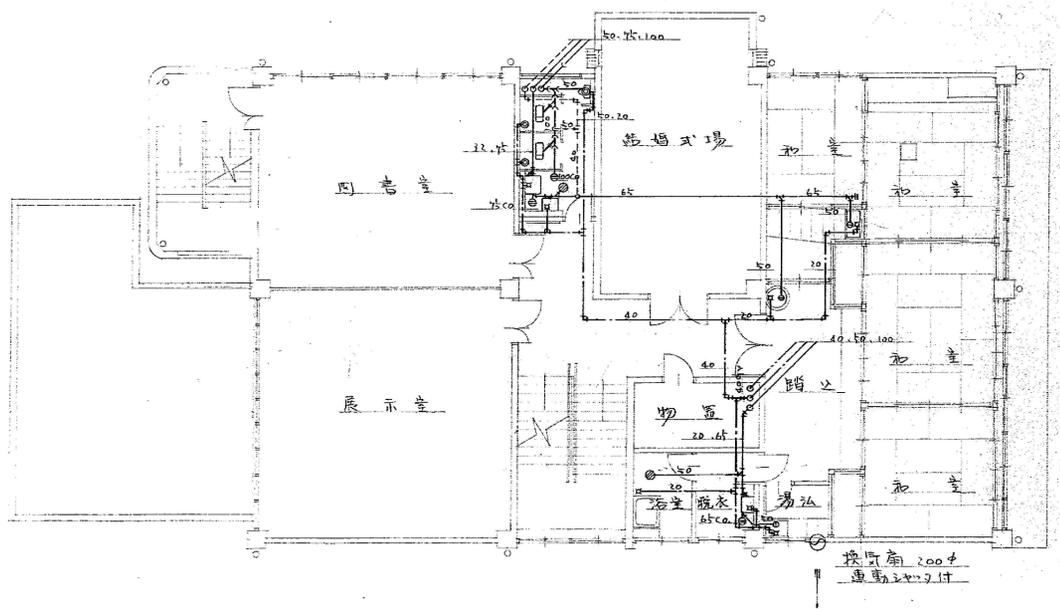


2階平面図

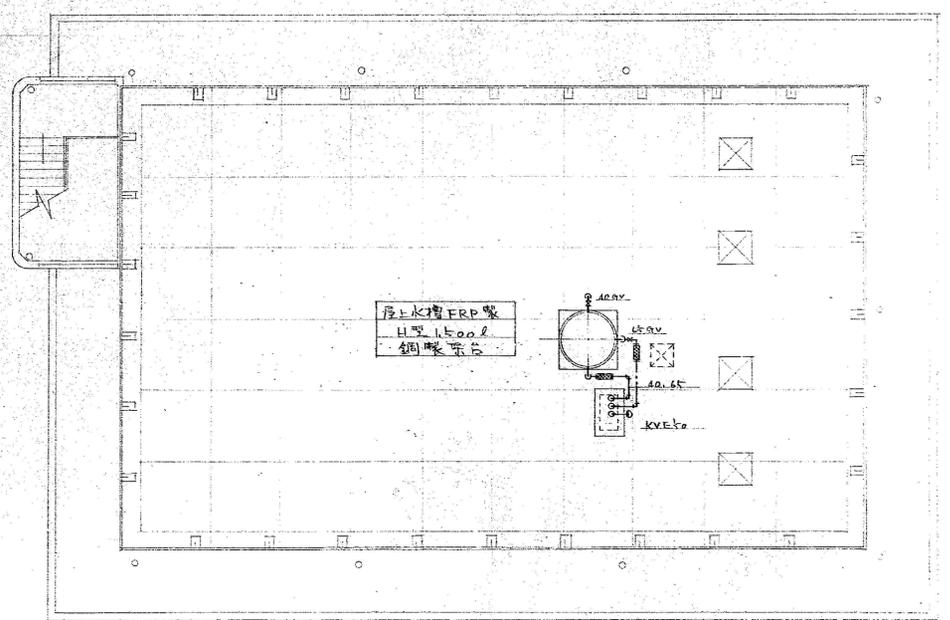


層平面図


| | | | | | | | | | | | |
|----|-----|-----|-----|---|-----|-------|-------------|-------|-----------|---|---------|
| —— | 給水管 | --- | 通気管 | ▽ | 小便器 | □ | 地下式散水栓 | — — — | 量水器 | ○ | 床上掃除口 |
| —— | 揚水管 | □ | 手洗器 | □ | 掃除流 | — — — | フレキシブルジョイント | ○ | 流排水トラップ | ○ | ベントキャップ |
| —— | 排水管 | □ | 洗面器 | □ | 給水栓 | — — — | ゲートバルブ | ○ | 共用付排水トラップ | □ | 排水桝 |
| —— | 污水管 | □ | 大便器 | ○ | 洗浄弁 | — — — | シャッキバルブ | ○ | 床排水トラップ | □ | 汚水桝 |

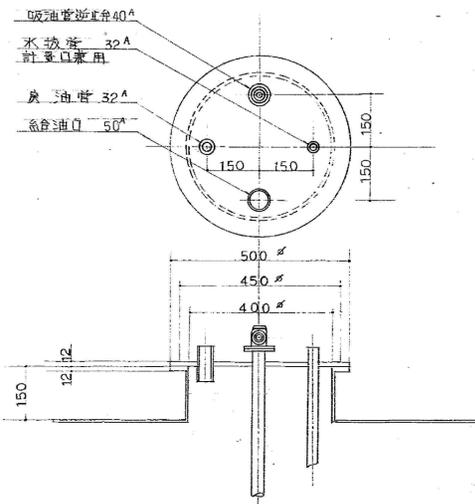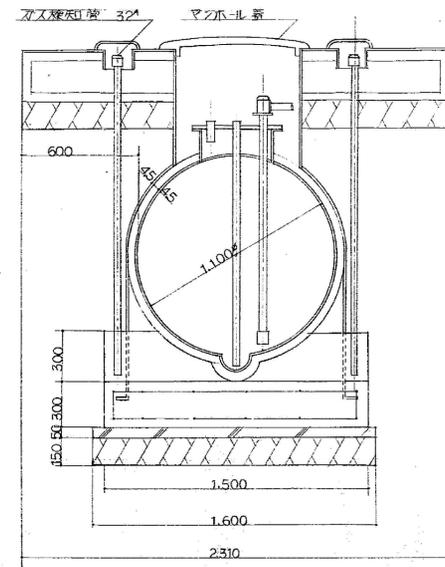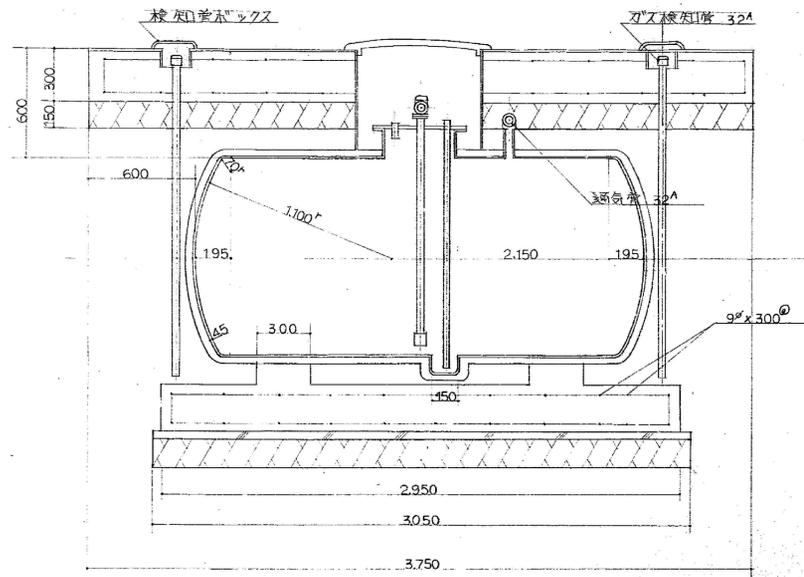

マンホール部詳細図 S=1:10

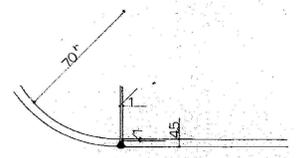

接続部詳細図 S=1:2

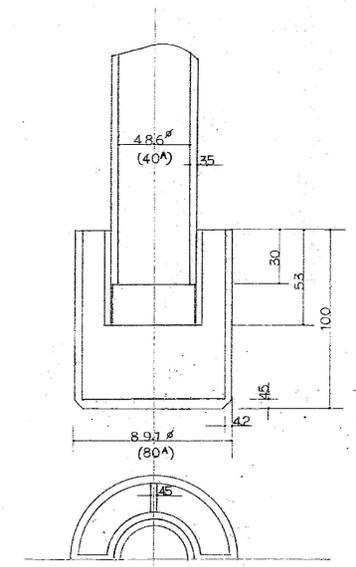

除水器詳細図 S=1:2

特記：訂正事項

有限会社 ティーズ設計事務所
 〒720-2412 広島県福山市加茂町下加茂66-5
 Tel. 084-949-3632
 一級建築士登録 第239406号 戸梶 好喜


設計年月
 2023年 3月

工事名称
 旧福山市勤労青少年ホーム本館他解体工事


図面名称
 (旧福山市勤労女性センター)
 地下油槽詳細図

| | | | |
|----|------|---------|-------|
| 縮尺 | 1/20 | 縮尺率 | 図面番号 |
| | 1/10 | A1 100% | M-017 |
| | 1/2 | A2 71% | |
| | | A3 50% | |

| 番号 | 機器名称 | 仕様 | 台数 |
|----|------|---|----|
| ③ | ポンプ | 冷房能力 4.00 ^{kw} 送風機 0.05 ^{kw} | 2 |

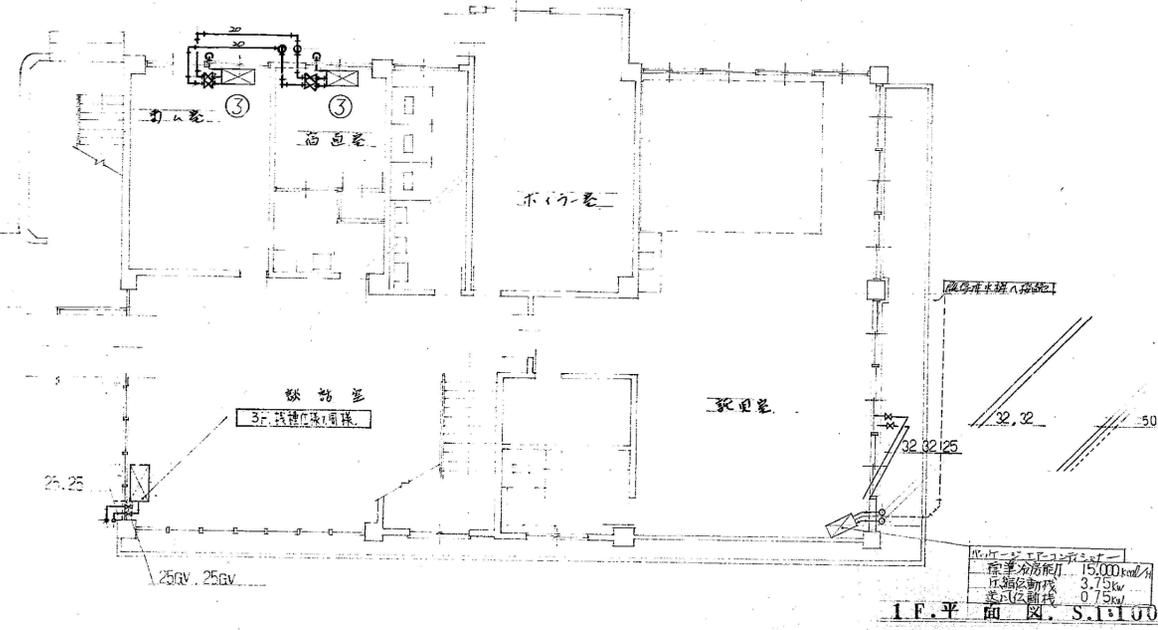


1F.平面図 S.1:100

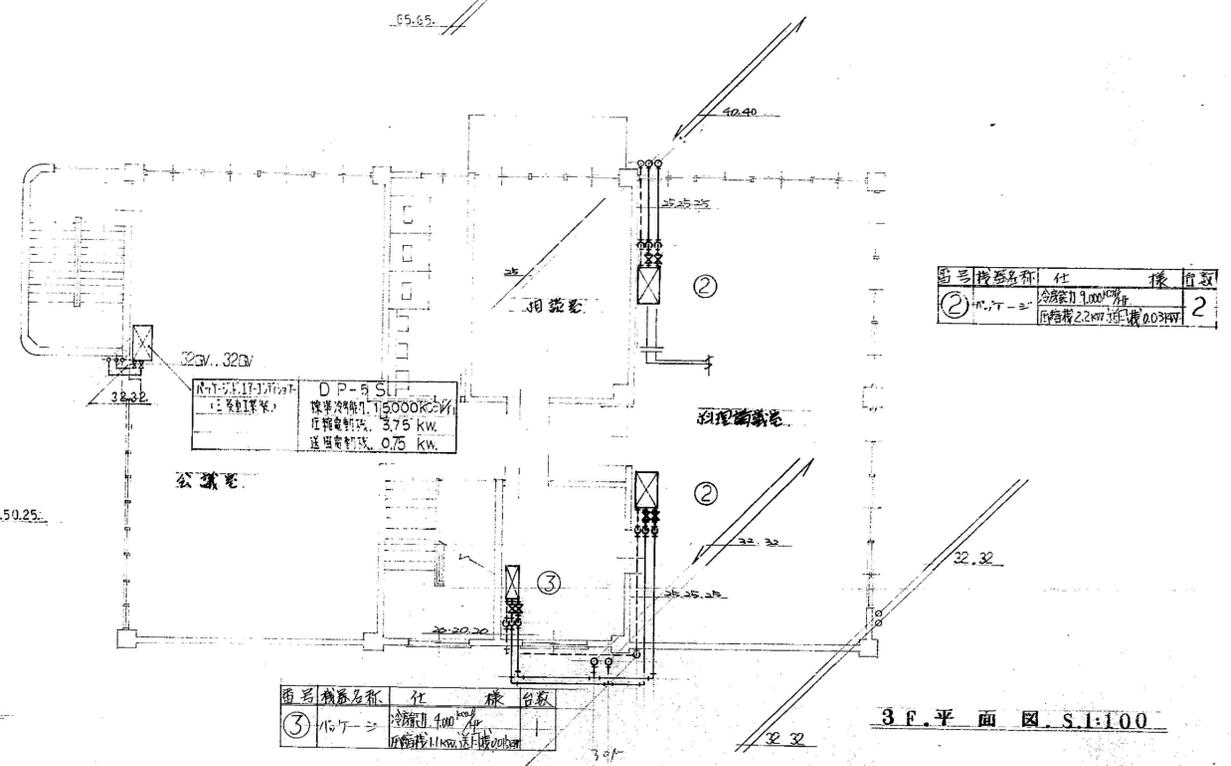


| 番号 | 機器名称 | 仕様 | 台数 |
|----|------|---|----|
| ② | ポンプ | 冷房能力 1.00 ^{kw} 送風機 0.03 ^{kw} | 2 |

| 番号 | 機器名称 | 仕様 | 台数 |
|----|------|---|----|
| ③ | ポンプ | 冷房能力 4.00 ^{kw} 送風機 0.05 ^{kw} | 1 |

3F.平面図 S.1:100

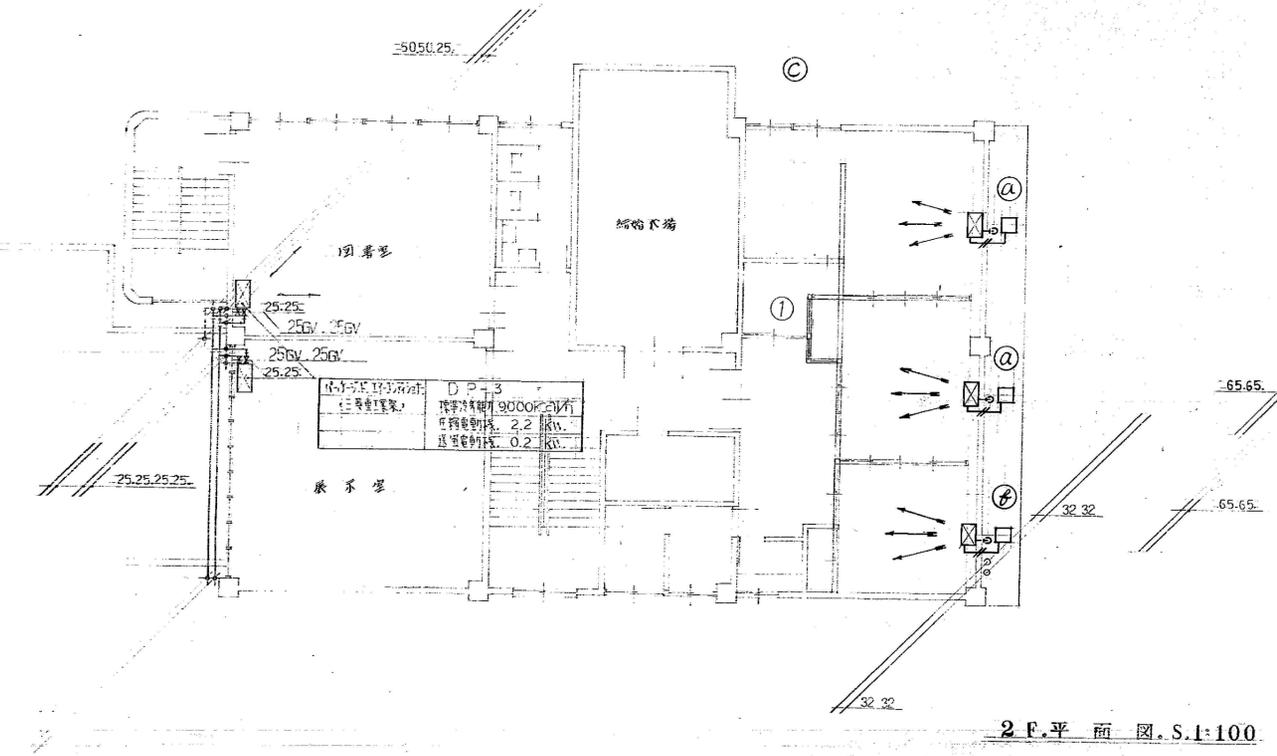

2F.平面図 S.1:100

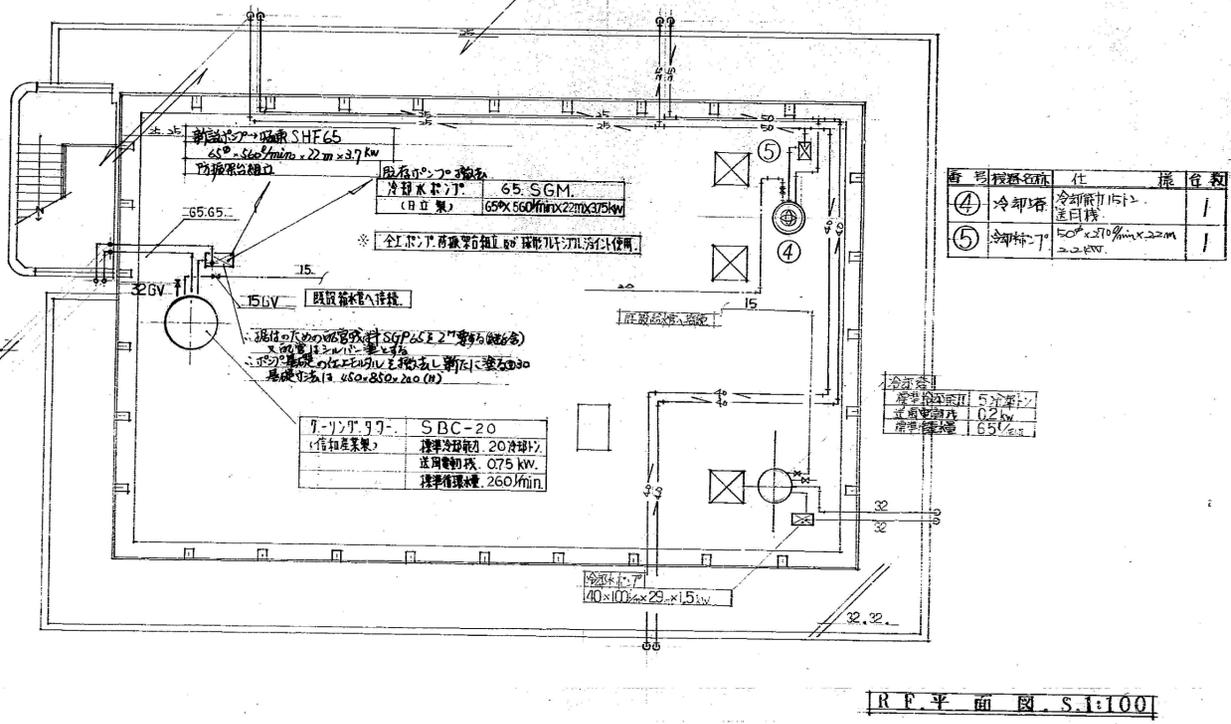

| 番号 | 機器名称 | 仕様 | 台数 |
|----|------|---|----|
| ④ | 冷却塔 | 冷却能力 15.1 ^{kw} 送風機 | 1 |
| ⑤ | 冷却塔 | 50 ^{cm} x 210 ^{mm} x 22 ^m 2.2 ^{kw} | 1 |

4F.平面図 S.1:100


| 番号 | 名称 | 機器仕様 | 台数 |
|----|----------------|--|----|
| ① | セパレート型 クーラー | 冷房能力 4.50 ^{kw} 1φ100V 送風機 0.03 ^{kw} | 1 |
| ② | 室外ユニット | 3φ200V 1.5 ^{kw} 送 0.035 ^{kw} | 1 |

| 番号 | 名称 | 機器仕様 | 台数 |
|----|----------------|--|----|
| ③ | セパレート型 クーラー | 冷房能力 3.150 ^{kw} 1φ100V 送風機 0.015 ^{kw} | 1 |
| ④ | 室外ユニット | 3φ200V 1.1 ^{kw} 送 0.015 ^{kw} | 1 |


| 番号 | 名称 | 機器仕様 | 台数 |
|----|----------------|--|----|
| ⑤ | セパレート型 クーラー | 冷房能力 2.240 ^{kw} 1φ100V 送風機 0.015 ^{kw} | 1 |
| ⑥ | 室外ユニット | 3φ200V 1.1 ^{kw} 送 0.015 ^{kw} | 1 |

福山市福山要港婦人センター屋上冷却塔工事


| | | |
|---|------------------------|--|
| 1 | 1F-2F-3F-4F-5F (全館) | 型式 AS-3S 冷房能力 1850kcal/h 圧縮機 25.2kW 送風機 9.7kW |
| 2 | 全上 | 型式 AS-3S 冷房能力 1100kcal/h 圧縮機 21.5kW 送風機 9.1kW |
| 3 | 全上至外工二上 | 型式 AUC-3 冷房能力 1100kcal/h 送風機 0.4kW |
| 4 | 全上 | 型式 AS-3 冷房能力 550kcal/h 圧縮機 2.2kW 送風機 0.2kW |
| 5 | 全上至外工二上 | 型式 AUC-3 冷房能力 550kcal/h 送風機 0.175kW |

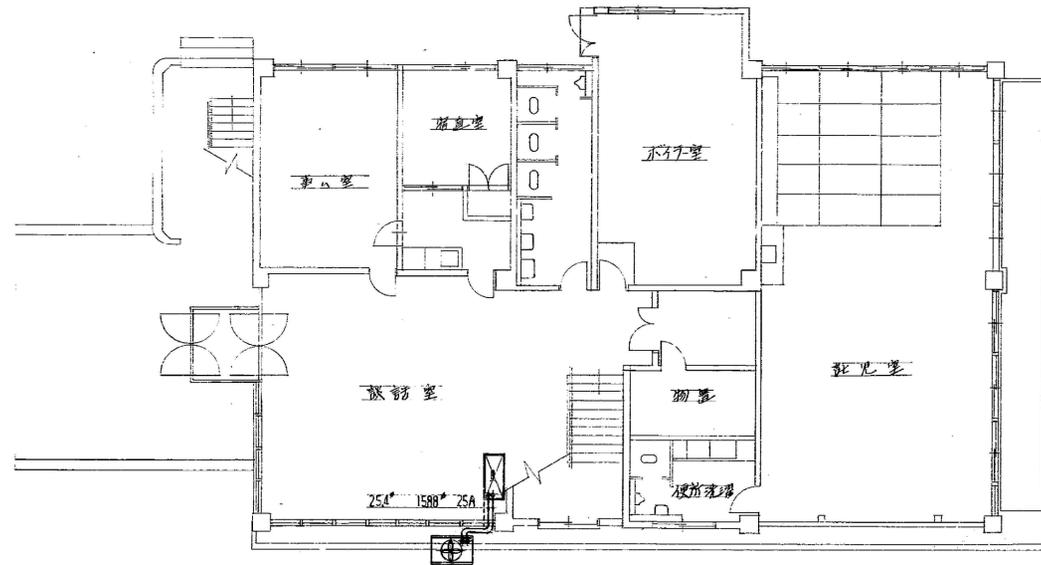


1F平面図

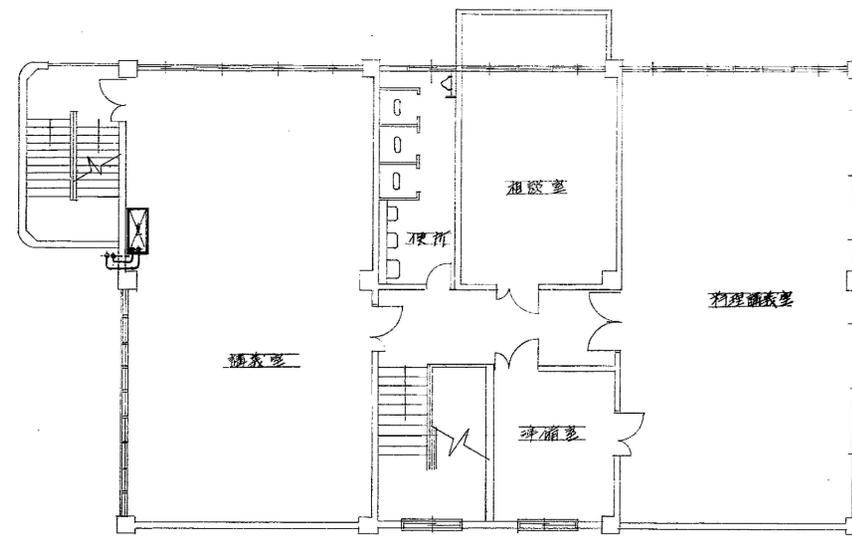

3F平面図

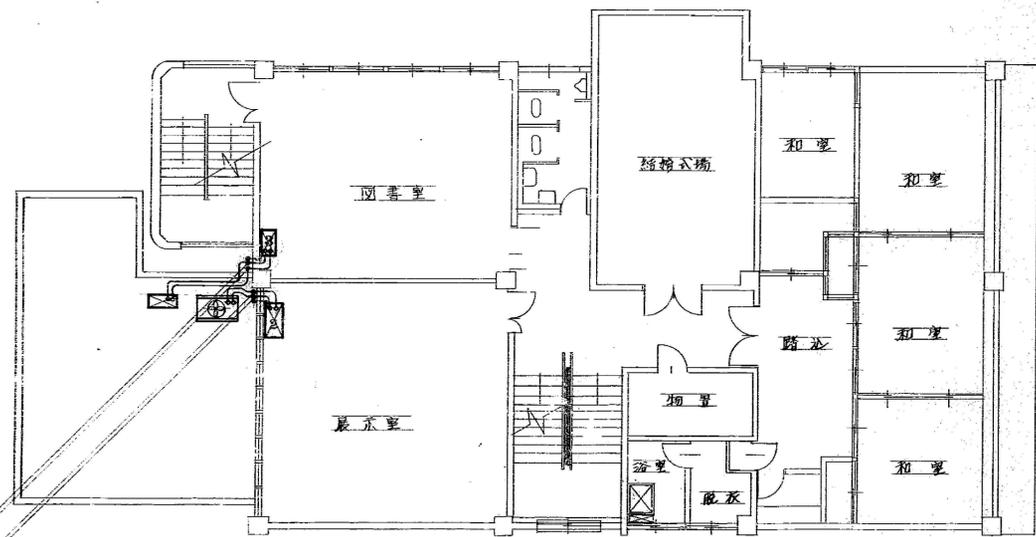

2F平面図

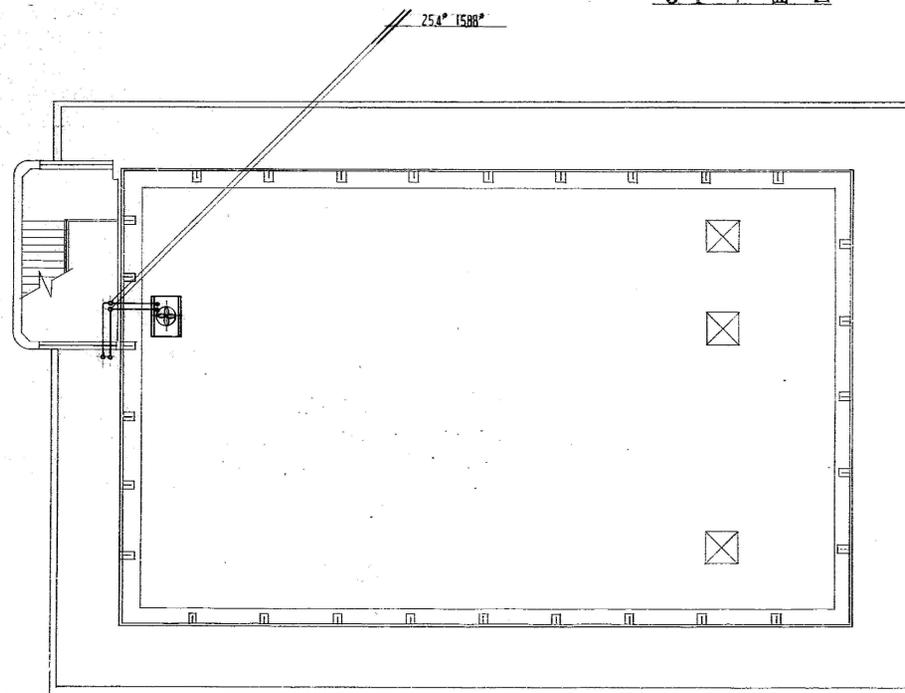

R1平面図

福山市婦人福祉会館 冷房設備工事 S:1:100

特記：訂正事項



有限会社 ティーズ設計事務所
〒720-2412 広島県福山市加茂町下加茂68-5
Tel. 084-949-3632
一級建築士登録 第239406号 戸梶 好喜



設計年月
2023年 3月

工事名称
旧福山市勤労青少年ホーム本館他解体工事

図面名称
(旧福山市勤労女性センター)
冷房設備平面図

縮尺
1/100

| 縮尺率 | 図面番号 |
|---------|-------|
| A1 100% | M-019 |
| A2 71% | |
| A3 50% | |

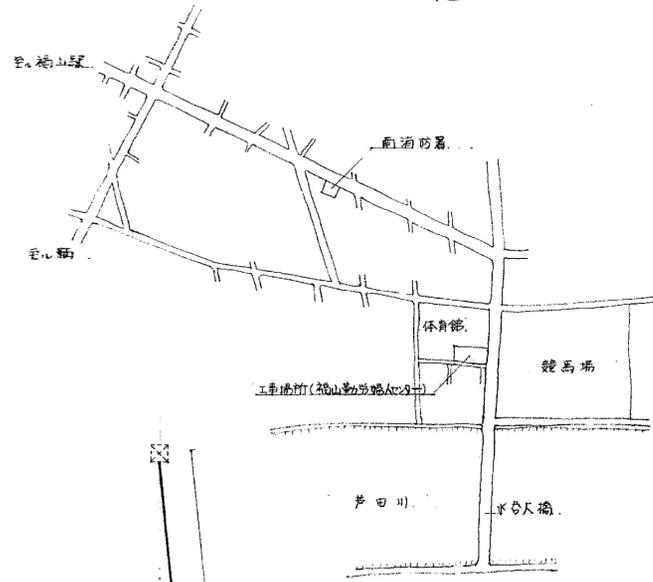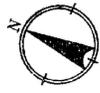

附近見取図

工事概要

1. 概則：本工事は建設大臣官庁告示第30号「機械設備工事共通仕様書」及び標準図（昭和56年版）により施工する。
2. 連絡工事：旧工事の如く汚水及び雑排水と新設排水へ集め体育館新設排水へ接続する。
3. ガラ処分等：不用土は場外搬出する。処分ガラについては産業廃棄物処理法に基づき処理すること。
4. 疑義事項：不明な点は御質問と協議すること。
5. 提出書類：工事写真（カラー・A3サイズ）一部、竣工図にマイクロフィルム35%（A3・A4）2部
6. その他：既設排水管、雨水管の清掃

凡例


| 記号 | 名称 | 管種 備考 |
|---------|-------|----------------|
| —■— | 汚水 管 | 既設 (改造, 新設) |
| ---■--- | 汚水 管 | 既設 |
| —□— | 雑排水 管 | 新設 |
| ---□--- | 雨水 管 | 既設 |
| ---○--- | 汚水管 | 既設管 (ヒューム管) |
| ---◇--- | 雑排水管 | 既設管 (ビニル管, 陶管) |
| ---▲--- | 汚水管 | 硬質塩化ビニル管 (VP) |
| ---▽--- | 雑排水管 | " (VU) |

樹リスト (福山勤労婦人センター)


| 符号 | 種別 | 寸法 | 深さ | 備考 |
|----|-------|-----------|-----|------------------|
| ① | 汚水 樹 | 450 x 450 | 470 | 既設 樹 (改造) |
| ① | 雑排水 樹 | 350 x 350 | 400 | 新設 コンクリート 樹 (既製) |
| ② | " | " | " | " " トラップ 樹 (") |
| ③ | 雨水 樹 | " | 350 | " " " (") |

樹リスト

| 符号 | 種別 | 寸法 | 深さ | 備考 |
|----|-------|-----------|-----|------------------------------|
| ④ | 汚水 樹 | 450 x 450 | 575 | 既設 樹 (改造) |
| ⑤ | " | 500 x 500 | 680 | " (") |
| ⑥ | " | 600 x 600 | 750 | " (体育館工事) 1430 |
| ⑦ | " | 400 x 400 | 450 | 新設 コンクリート 樹 (マンホール MHB, 450) |
| ⑧ | 雑排水 樹 | 300 x 300 | 250 | 新設 コンクリート トラップ 樹 (既製) |
| ⑨ | 雨水 樹 | 350 x 350 | 300 | 新設 コンクリート 樹 (既製) |

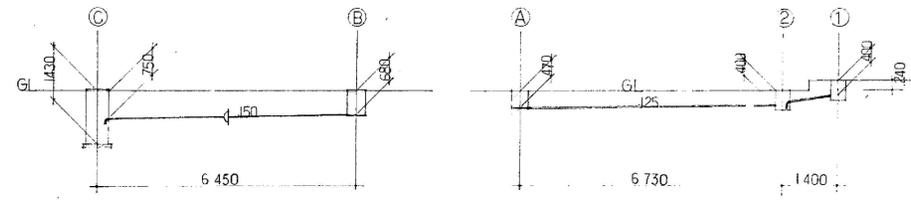


汚水、雑排水勾配図 1:100

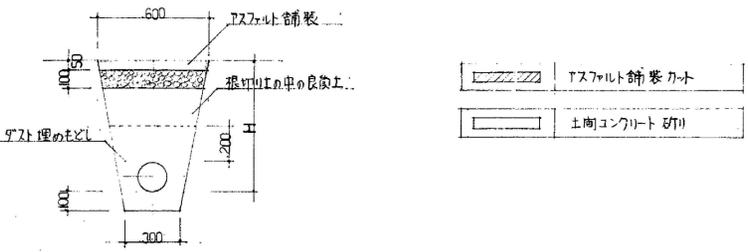

配管断面図 1:20

既設雨水管径 (450 x 450)
雨水管新設 (450 x 450 (RC-2))
鉄板 7.007
(マンホール蓋付)

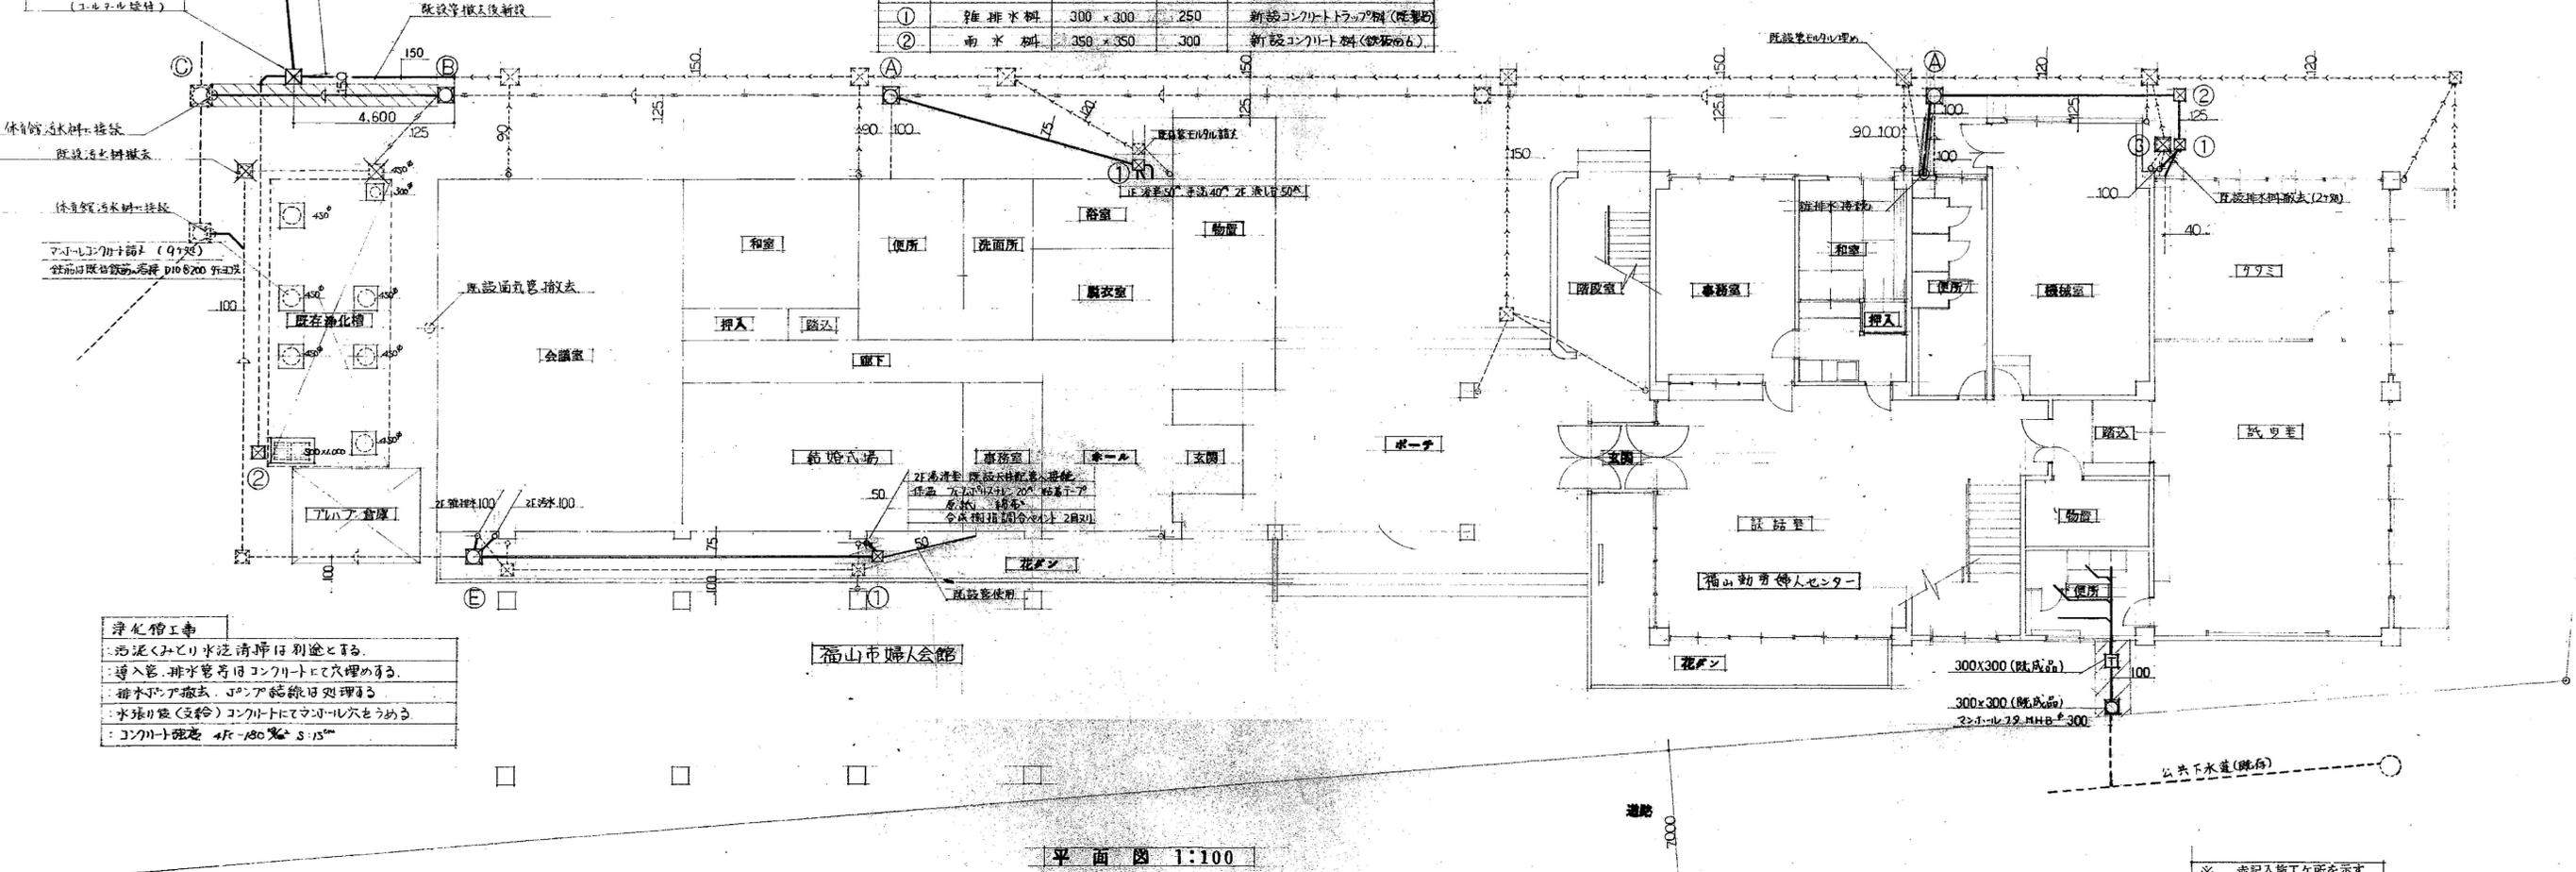

平面図 1:100

※ 赤記入施工箇所を示す

浄化槽工事
汚泥・みどり水は清掃は別途とする。
導入管、排水管等はコンクリートにて代埋する。
排水マンホールの蓋は、マンホール蓋にて処理する。
水球り籠 (豆籠) コンクリートにてマンホールをうめる。
マンホール蓋径 450 x 180 mm S-15

